

NOTA DE SERVIÇO

DATA: 22/07/2022

VOLUME TOTAL	MODELO	FATOR DE CORTE	FATOR DE ATERRO	ÁREA (m ²)	CORTE (m ³)	ATERRO (m ³)	VOLUME LÍQUIDO (m ³)
		CHEIO	1	1	22002,96	16480,25	16423,58

COTAS

DATA: 22/07/2022

PONTO	COTA FINAL DO PLATÔ EM RELAÇÃO AO TERRENO NATURAL	TIPO
1	-1,711	CORTE
2	-0,266	CORTE
3	-2,837	CORTE
4	-3,201	CORTE
5	-3,952	CORTE
6	-2,401	CORTE
7	-2,239	CORTE
8	0,333	ATERRO
9	3,692	ATERRO
10	3,801	ATERRO
11	1,674	ATERRO
12	-0,852	CORTE
13	-3,067	CORTE
14	0,098	ATERRO
15	2,386	ATERRO

NOTAS - TERRAPLENAGEM



1 - O volume será transportado dos cortes para os aterros na própria área, quando os materiais de corte servirem para a execução dos aterros. Quando isso não ocorre os materiais de corte serão escavados e transportados para local conveniente, fora da área, em uma operação definida como bota-fora.

2 - Podem ser empregados retroscavadeiras, caminhões basculantes, moto-niveladoras, rolos pés de carneiro, compactadores manuais do tipo sapo ou placa vibratória.


3 - Descarga, espalhamento em camadas, homogeneização, conveniente umedecimento ou aeração, compactação dos materiais selecionados procedentes de cortes ou empréstimos, para a construção do corpo do aterro até a cota correspondente ao greide de terraplenagem apresentado em projeto.

4 - Para o corpo dos aterros, a espessura de cada camada compactada não deve ultrapassar de 0,30 m. Para as camadas finais essa espessura não deve ultrapassar de 0,20 m.

5 - Todas as camadas do solo devem ser convenientemente compactadas, de conformidade com o definido no projeto de engenharia, definida como sendo 100% do proctor normal.

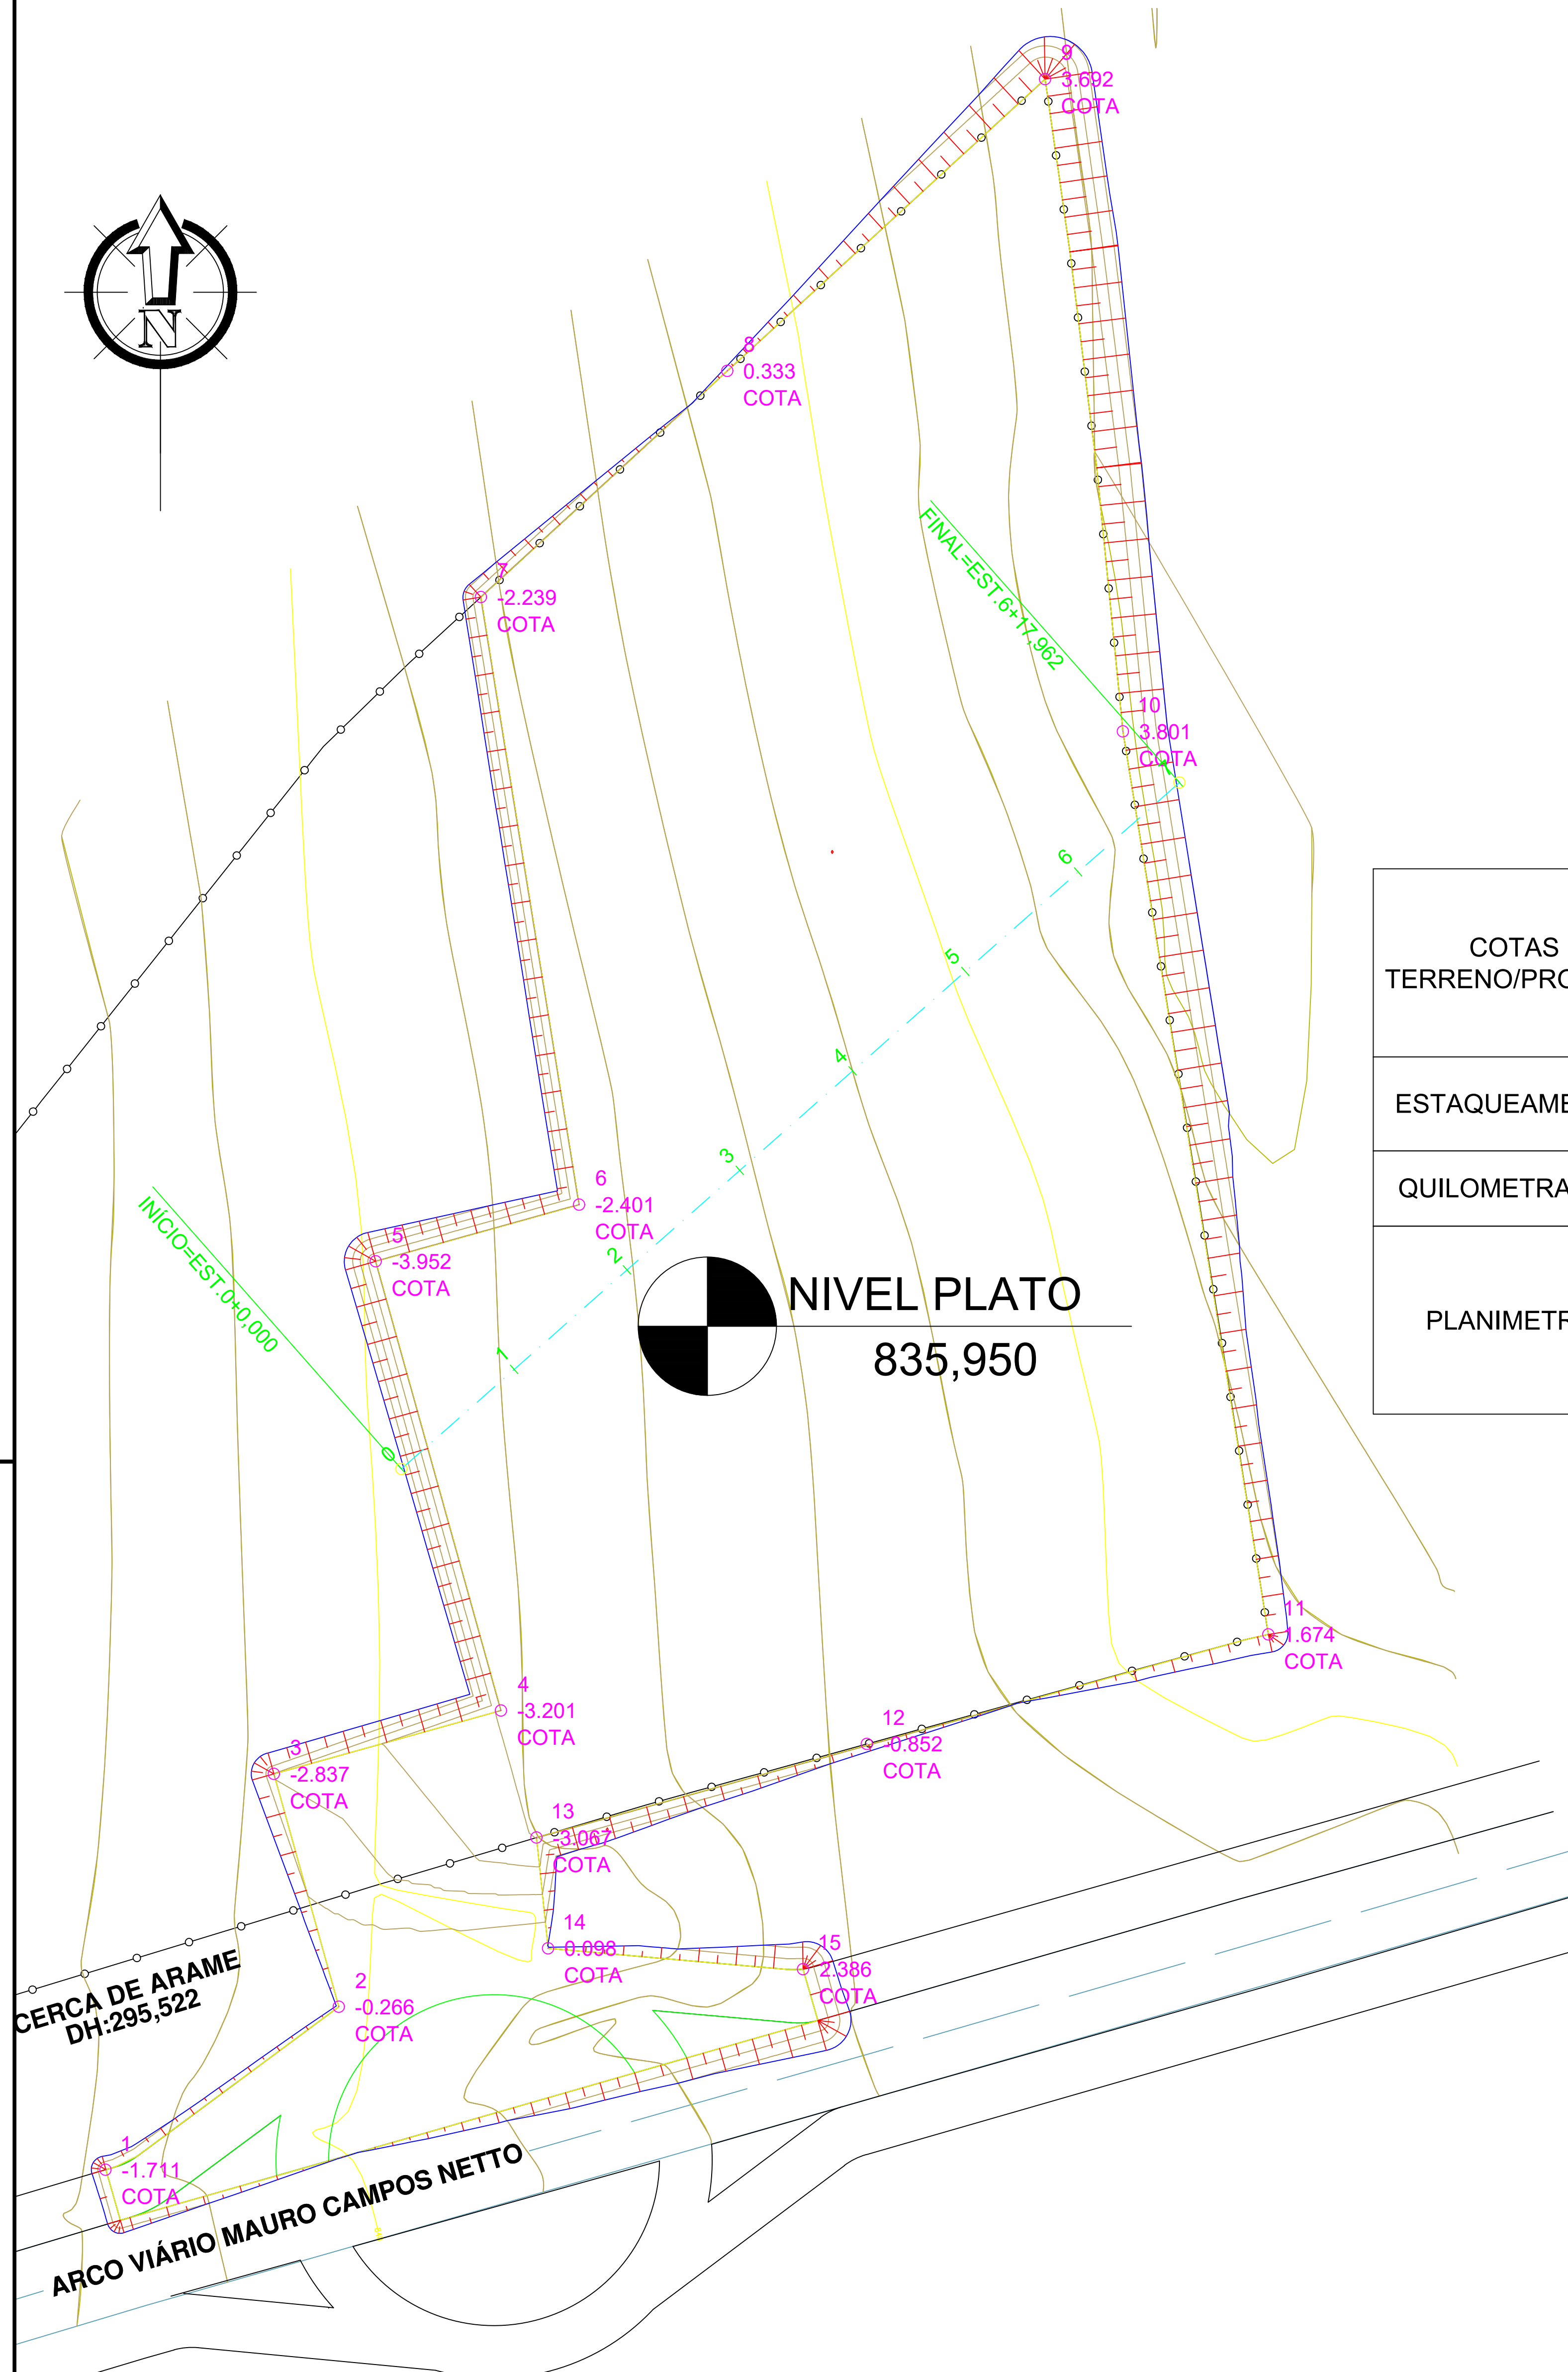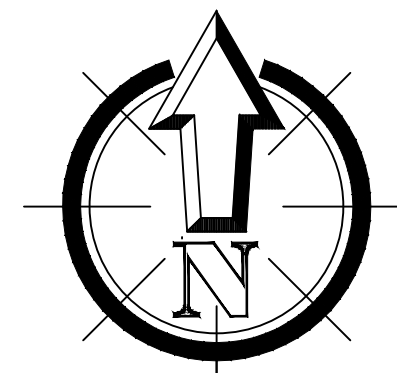


PERFIL EIXO DE PLATO

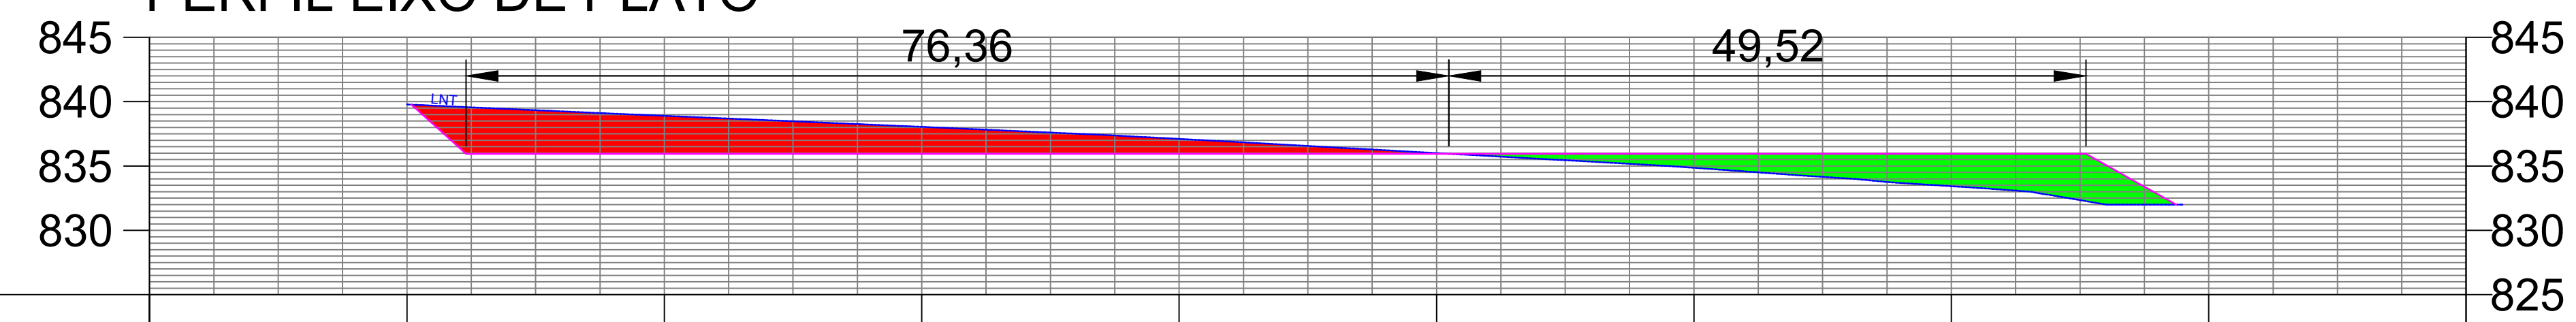

COTAS TERRENO/PROJETO	0	1	2	3	4	5	6	7	8				
	839,783	835,95	838,901	835,95	838,045	835,95	837,108	835,95	836,002	835,95	834,862	835,95	833,433
ESTAQUEAMENTO	0	1	2	3	4	5	6	7	8				
QUILOMETRAGEM													
PLANIMETRIA	TANGENTE L=137,962												

LEGENDA

- ESTAQUEAMENTO
- ALINHAMENTO HORIZONTAL
- MEIO FIO
- CORTE
- ATERRO
- PERFIL NATURAL DO TERRENO
- PERFIL PROJETADO
- LNT LINHA NATURAL DO TERRENO

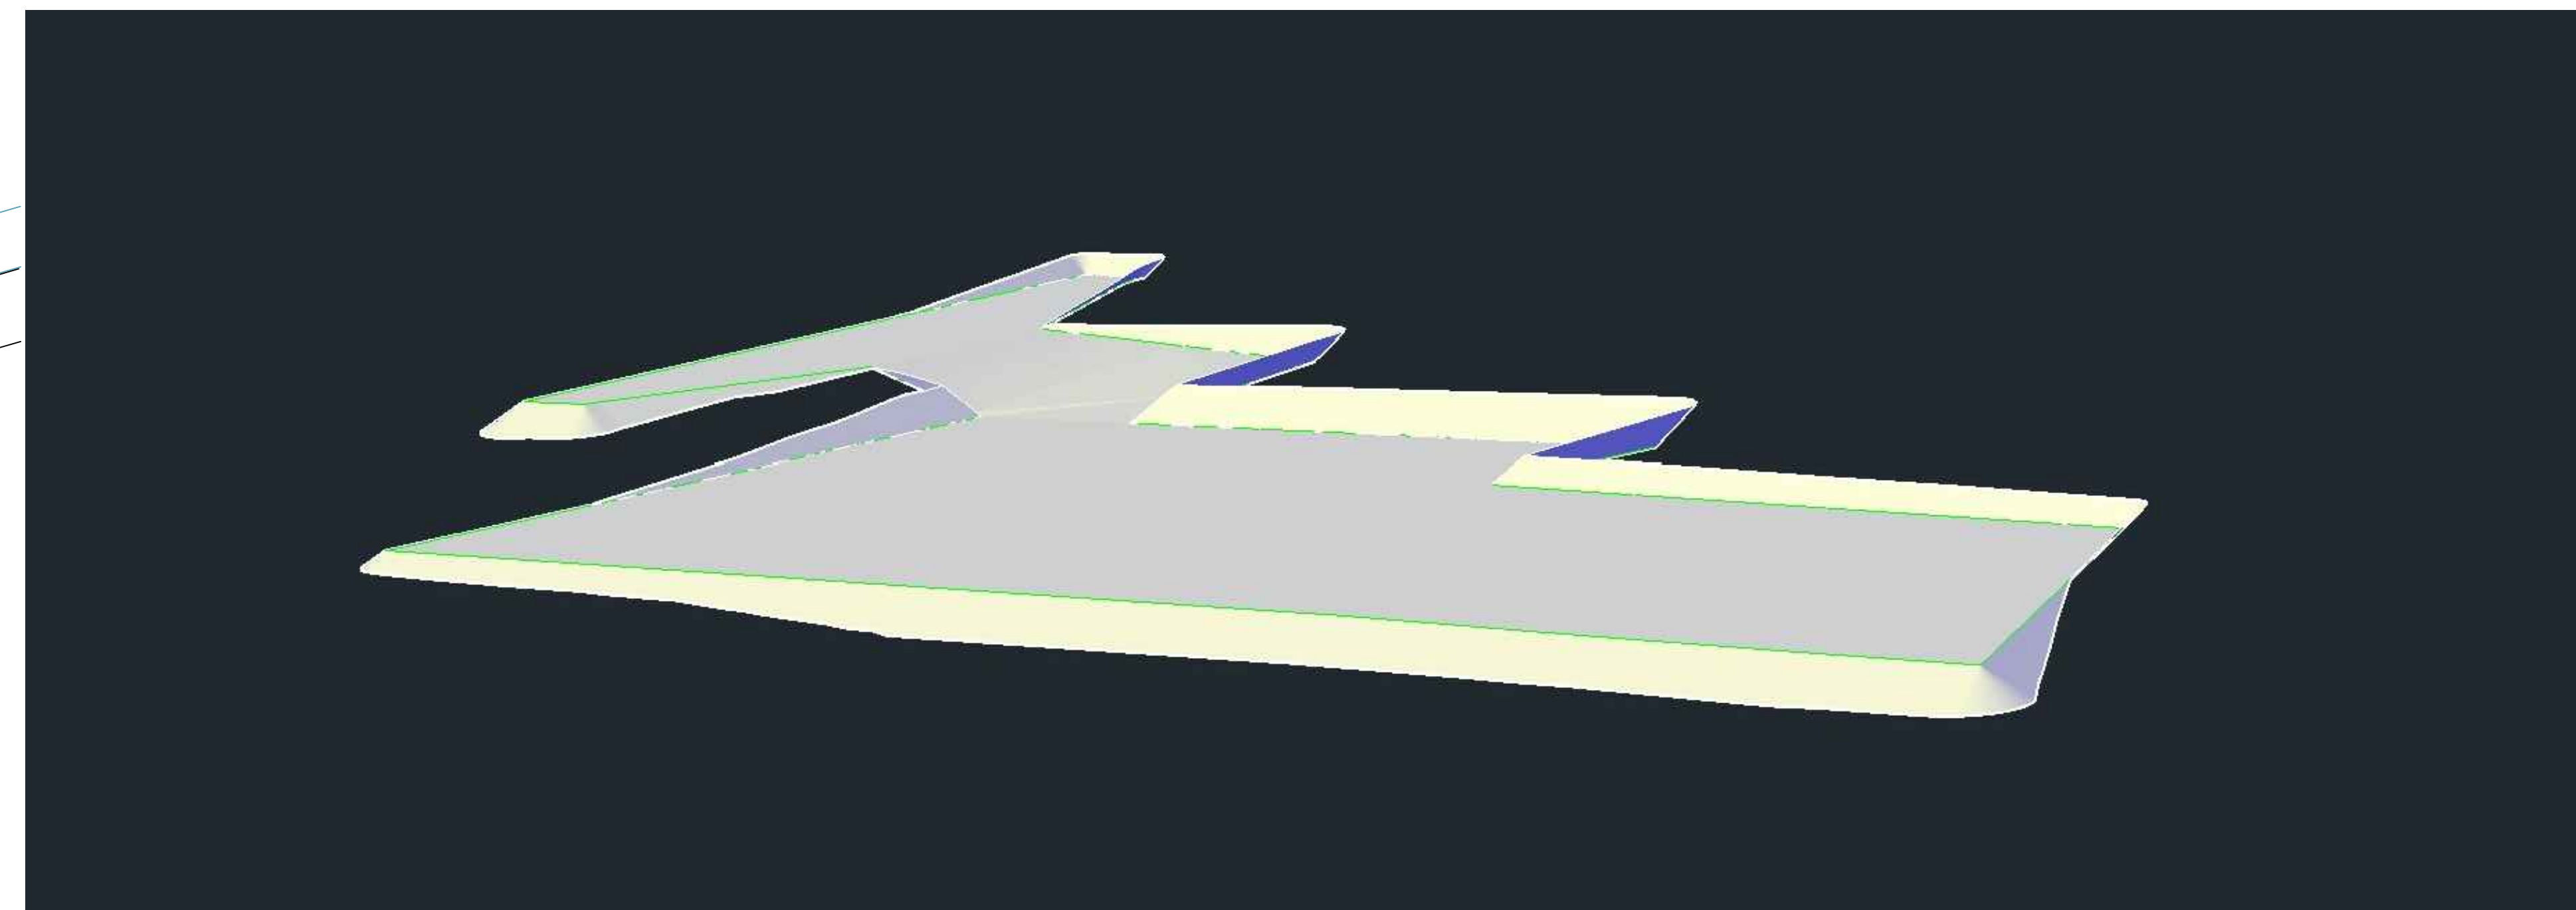

PLANTA BAIXA

ESCALA 1:500

PROJETO CEASA CATALÃO	
ENDEREÇO DA OBRA: ARCO VIÁRIO, KM 2, ZONA RURAL, CATALÃO - GO	
PROPRIETÁRIO: PREFEITURA MUNICIPAL DE CATALÃO - GO	
AUTOR DO PROJETO: ENG. SAMUEL GONÇALVES CARRILHO CREA nº. 101586585/2-D-GO	
RESPONSÁVEL TÉCNICO: ENG. SAMUEL GONÇALVES CARRILHO CREA nº. 101586585/2-D-GO	
Nº DA PRANCHA: 01/01	
DESCRIÇÃO: • Planta baixa • Perfil Longitudinal • Alinhamento • Cotas	
REVISÃO: Verificar quantitativos	
ESCALA: INDICADAS	DATA: 28 / 07 / 2022
DESENHO: LICENGE (84) 3443-1888	REVISÃO: 28 / 07 / 2022